ООО «МВК-СЕРВИСПРОЕКТ»

ТЕХНИЧЕСКОЕ ЗАКЛЮЧЕНИЕ

о состоянии несущих и ограждающих конструкций здания и возможности внутренней перепланировки/переустройства квартиры № , находящейся на 14-ом этаже в жилом 25-ти этажном здании по адресу:

г. Котельники, мкр-н Новые Котельники, д. 16



OOO «МВК-СЕРВИСРОЕКТ»

ТЕХНИЧЕСКОЕ ЗАКЛЮЧЕНИЕ

о состоянии несущих и ограждающих конструкций здания и возможности внутренней перепланировки/переустройства квартиры № , находящейся на 14-ом этаже в жилом 25-ти этажном здании по адресу:


г. Котельники, мкр-н Новые Котельники, д. 16

21/79-T3

Заказчик:

/Собственник квартиры/

Инженер:

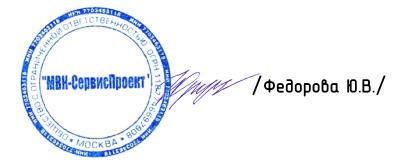

<u>Содержание</u>

		Cmp.
	Содержание	2
	Введение	3
	Схема размещения объекта	5
	Запись руководителя проекта	6
1.	Описание существующего здания.	7
2.	Результаты обследования стен (в габаритах квартиры).	9
3.	Результаты обследования перекрытий (в габаритах квартиры).	10
4.	Результаты обследования инженерных систем (в габаритах	11
	квартиры).	
5.	Общие выводы.	12
	Чертежи 21/79-Т3	13
	Приложение:	19
	– План БТИ, экспликация помещений.	
	Dubusus us possens usous a square out subusus and subusus.	

- Выписка из реестра членов саморегулируемой организации.
- Приказ.

	L/	0	NIO 7			Заказчик: Собственник квартир 21/		′79–T3	
Изм.	Кол.у	/lucm	№ док.	Подп.	Дата		. .		
							Стадия	Nucm	Листов
Инж	енер	Федоро	ва Ю.В. ,	Major	16.08.21	Адрес г Котельники,	Т3	2	24
			,	<i>,</i> ,		мкр-н Новые Котельники, д. 16, кв	000 «MBK	.–Серви	:Проект»

Введение

Настоящее обследование произведено с целью изучения технического состояния несущих и ограждающих конструкций здания в габаритах квартиры № , находящейся на 14-ом этаже в жилом 25-ти этажном здании по адресу:

г. Котельники, мкр-н Новые Котельники, д. 16.

Техническое заключение выполнено в соответствии с:

СП-13-102-2003 «Правила обследования несущих строительных конструкций зданий и сооружений»,

ВСН 57-88(p) «Положение по техническоми обследованию жилых зданий»,

ВСН 58-88(р) «Положение об организации и проведении реконструкции, ремонта и технического обслуживания зданий объектов коммунального и социально-культурного назначения»,

ВСН 53-86(р) «Правила оценки физического износа жилых зданий»,

MPP 2.2.07-98 «Методика проведения обследования зданий и сооружений при их реконструкции и перепланировке».

В ходе проведения обследования технического состояния конструкций квартиры выполнены следующие работы:

- 1) Установлена действительная конструктивная схема обследуемого здания;
- 2) Выполнены измерения геометрических параметров здания, его конструкций, их элементов для определения их действительных геометрических характеристик;
- 3) Проведен визуальный осмотр и техническое освидетельствование строительных конструкций здания;

Общая информация по дому

Дом жилой, монолитный, типовая серия индивидуальный проект, 25-ти этажный, введен в эксплуатацию в 2020 году.

Здание обеспечено следующими видами инженерного оборудования: вентиляцией, центральным отоплением, холодным и горячим водоснабжением, центральной канализацией. Территория вокруг здания благоустроена, имеется асфальтовое покрытие, отмостки. Дом оборудован лестнично-лифтовым узлом.

								/lucm
Инжене	<u>∍</u> p	Федоро	ва Ю.В	Majer	16.08.21	Заказчик: Собственник квартиры	21/79-T3	2
Изм.	Кол.цч.	Nucm	№ док.	Подп.	Дата			ر

Общая информация по квартире

Обследуемая квартира № расположена на 14-ом этаже.

По данным БТИ квартира состоит из трех жилых комнат общей площадью: 45,5 м², кухни, прихожей, кладовой и двух санузлов.

Общая площадь квартиры — $76,9\,\,\mathrm{M}^2$ (без учета летних помещений), в том числе вспомогательная — $31,4\,\,\mathrm{M}^2$ (по данным БТИ). Высота помещений квартиры — $2,80\,\,\mathrm{M}$.

В момент обследования в квартире выявлено, что все существующие стояки водоотведения находятся в проектном положении (стояки водоснавжения расположены за пределами квартиры). Стояк отопления расположен за пределами квартиры.

Архитектирно-строительные решения

Перепланировка квартиры заключается в изменении конфигурации существующих помещений, не затрагивая несущие конструкции здания, и состоят из следующих мероприятий:


- 1. Демонтаж ненесущих перегородок (в один блок) и возведение новых перегородок облегченной конструкции из гипсобетонных блоков, каркасного типа из ГКЛ;
- 2. Возведение ненесущих перегородок технических коробов в габаритах, установленных планами БТИ;
- 3. Устройство технологической ниши в ненесущей стене;
- 4. Установка дверных блоков;
- 5. Перенос прибора отопления без изменения тепловой мощности;
- 6. Демонтаж оконного блока, демонтаж части ненесущей стены с последующей установкой остекленных раздвижных дверей с глухим закрыванием створок;
- 7. Установка сантехнического оборудования;
- 8. Установка электроплиты, с учетом электрической мощности, выделенной на квартиру;
- 9. Устройство вентиляционных каналов от вентиляционных шахт, существующих в доме;

									Nucm
Инж	енер		Федоро	ва Ю.В ,	Mujn	16.08.21	Заказчик: Собственник квартиры	21/79-T3	,
Изи	м. К	Кол.уч.	/lucm	№ док.	Подп.	Дата			4

10. Устройство нового покрытия полов, без увеличения нагрузки на перекрытия.

Все вышеперечисленные мероприятия допустимы и безопасны.

Схема размещения объекта

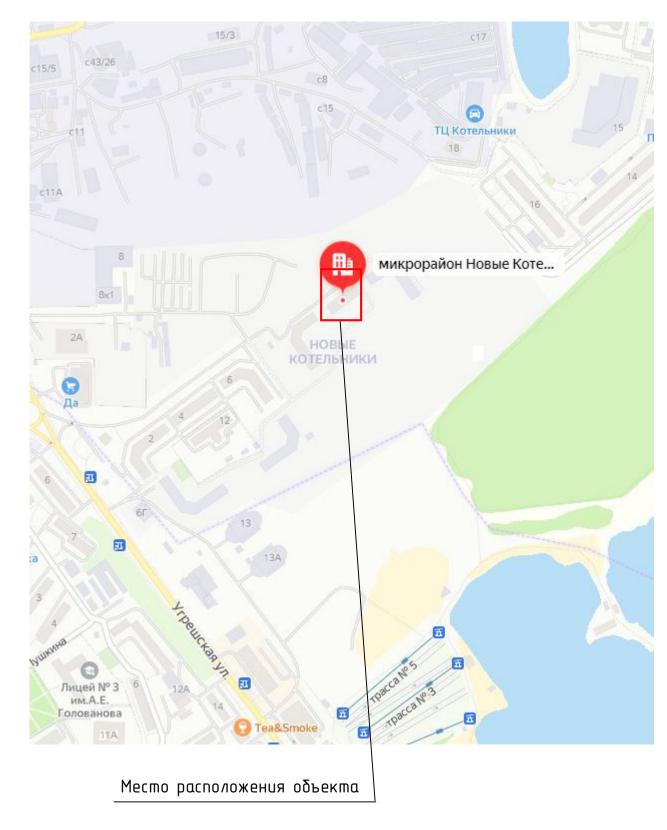

		_						
								Nucm
Инжене	<u>-</u> p	Федоро	ва Ю.В	Mayer	16.08.21	Заказчик: Собственник квартиры	21/79-T3	
Изм.	Кол.уч.	/Jucm	№ док.	Подп.	Дата	, , , ,		ر

Запись руководителя проекта.

Техническое заключение соответствиет требованиям экологических, санитарно-гигиенических, противопожарных и других законов, стандартов, действующих Российской правил нα meppumopuu Федерации, исходным данным и обеспечивают безопасность для жизни и эксплуатирующих соблюдении здоровья людей, объект, npu предусмотренных в проекте мероприятий в соответствии с пунктом 4 части 17 статьи 51 Градостроительного кодекса Российской Федерации.

MBK-Cedbuchdoekt

Инженер

// Федорова Ю.В./

Инжене	!p	Федоро	ва Ю.В	Mayo	16.08.21
Изм. Кол.уч.		/lucm	№ док.	Подп.	Дата

1. Описание существующего здания.

1. Назначение	Жилое отдельно стоящее здание. В соответствии
сйтесшрйютьсо здании	с Федеральным Законом № 384-ФЗ от
	01.07.2010 «Технический регламент о
	безопасности зданий и сооружений»,
	уровень ответственности здания –
	нормальный.
2. Количество этажей	25 этажей.
(без учета подземных	
этажей)	
Подземный этаж	1 этаж.
З.Год постройки,	2020 200.
надстройки, последнего	
капитального ремонта	
4. Описание основных	
эчеменшов одрекша:	
а) фундаменты	Не обследовались.
	Гидроизоляция не вскрывалась.
а) наружные стены	-Наружные ненесущие трехслойные (включающие несущие ж/б пилоны) толщиной 400 мм, 450 мм.
δ) внутренние эл-ты	-Внутренние стены ненесущие (включающие
перегородки	несущие монолитные ж/б участки, пилоны) толщиной 300 мм;
	-Перегородки — ненесущие (в том числе в один блок) толщиной 100 мм.
в) междуэтажные	Железобетонные монолитные, толщиной 180 мм, с
перекрытия	опиранием на несущие ж/б пилоны.
г) межквартирные	Ненесущие (включающие несущие ж/б пилоны)
перегородки	толщиной 200 мм;
з) шехнические	Не обследовались.
помещения	
	Двухмаршевые монолитные из железобетонных

 Инженер
 Федорова Ю.В
 16.08.21

 Изм.
 Кол.уч.
 Лист
 № док.
 Подп.
 Дата

Заказчик: Собственник квартиры

21/79-T3

	ступеней и площадок.
	,
е) кровля	Плоская с рулонным покрытием.
5. Пространственная	Достаточная.
жесткость здания	
6. Состояние здания по	
наружному виду:	
а) выветривание	а) Не выявлено
δ) состояние перемычек	δ) Удовлетворительное
в) деформации	в) Не наблюдаются.
7. Благоустройство	Площадки и отмостки устроены.
площадки	
8. Балконы, эркеры,	Лоджии.
карнизы и др.	
выступающие элементы	
фасадов	
9. Фасады	Фасад вентилируемый (керамогранит).
10. Основы данных	План БТИ и экспликация помещений (форма 22).
архивных материалов	
11. Прочие сведения	Здание с внутренним водостоком, отопление, горячее и холодное водоснабжение от городской сети.

Инжене	р	Федоро	ва Ю.В	Majo	16.08.21
Изм.	Кол.уч.	/lucm	№ док.	Подп.	Дата

Заказчик: Собственник квартиры

2. Результаты обследования стен (в габаритах помещений)

Обследование стен выполнено визуально в выборочном порядке.

Ниже приводятся результаты обследования:

1. Конструкция наружных и внутренних элементов. 2. Наружное оформление	- Наружные ненесущие трехслойные (включающие несущие ж/б пилоны) толщиной 400 мм, 450 мм; - Внутренние стены ненесущие (включающие несущие ж/б участки, пилоны) толщиной 300 мм, 200 мм; - Перегородки — ненесущие (в том числе в один блок) толщиной 100 ммФасад вентилируемый (керамогранит).
стен (наличие штукатурки, облицовка плиткой).	
3. Материалы стен	-Наружных стен: ячеистобетонные блоки, ветро-влаго защитная мембрана, эффективный утеплитель, монолитная ж/б конструкция (пилоны), облицовочный керамогранит; -Внутренних стен-пенобетонные блоки, монолитная ж/б конструкция (в том числе пилоны); -Ненесущих перегородок-пенобетонные блоки.
4. Наличие сырости и капиллярной влаги.	Не обнаружено.
5. Гидроизоляция стен	Не вскрывалась.
6. Отступление от «Правил и норм технической эксплуатации жилищного фонда»	Отступлений не выявлено.
7. Выводы и рекомендации по результатам обследования стен.	В соответствии с СП 13-102-2003 и ГОСТ 31937-2001 стены имеют - нормативный уровень технического состояния. Дефектов, снижающих прочностные характеристики внутренних и наружных стен, а также внутренних опор, при обследовании не обнаружено. Состояние перегородок — удовлетворительное.

I									Nucm
I	Инжене	!p	Федоро	ва Ю.В ,	Mayer	16.08.21	Заказчик: Собственник квартиры	21/79-T3	O
	Изм.	Кол.уч.	/lucm	№ док.	Подп.	Дата			7

3. Результаты обследования перекрытий (в габаритах помещений)

Обследование перекрытий выполнено визуально. Ниже приводятся результаты обследования перекрытий:

1. Тип перекрытия. Прогоны и балки. Условия работы и расчета (защемления, жесткость, конструкций)	Железобетонные монолитные, толщиной 180 мм, с опиранием на несущие пилоны. Кровля— плоская.
2. Заполнение.	Железобетон.
3. Полы. Материал и состояние.	Железобетонные толщиной 180 мм— состояние удовлетворительное.
4. Дефекты перекрытий (коррозия металла, прогибы, протечки).	Не выявлено.
5. Показатели прочности материала элементов перекрытий и поправочные коэффициенты к ним.	Класс бетона можно принять B20. Расчетное сопротивление бетона сжатию в соответствии с СП 52-101-2003 «Бетонные и железобетонные конструкции»: Rcж= 15 МПа. Расчетная нагрузка на плиту перекрытия толщиной 180 мм равна 600 кг/м².
6. Отступления от «Правил и норм технической эксплуатации».	Отступлений от «Правил и норм технической эксплуатации» не выявлено.
7. Выводы и рекомендации.	Видимых конструктивных дефектов в местах проведения обследования, снижающих прочностные характеристики перекрытий над и под квартирой не обнаружено. В соответствии с СП 13-102-2003 и ГОСТ 31937-2001, перекрытия в обследованных габаритах находятся в «работоспособном состоянии» и могут эксплуатироваться в дальнейшем.

1									Nucm
	Инжене	!p	Федоро	ва Ю.В 🗸	Mayer	16.08.21	Заказчик: Собственник квартиры	21/79-T3	10
	Изм.	Кол.уч.	/lucm	№ док.	Подп.	Дата			10

4. Результаты обследования инженерных систем (в габаритах помещений)

Обследование инженерных систем выполнено визуально. Ниже приводятся результаты обследования:

1. Центральное отопление.	Радиаторы центрального отопления-настенные. Стояки центрального отопления— Ду 20 мм, расположены за пределами квартиры.
2. Горячее, холодное водоснабжение.	Стояки холодного водоснабжения— Ду 32 мм. Стояки горячего водоснабжения— Ду 32 мм.
3. Канализация.	Канализационные стояки — Ду 100 мм.
4. Вентиляция.	Раздельная— для кухни и санузла— приточно- вытяжная с естественной циркуляцией по вент. каналам.
5. Выводы и рекомендации.	Состояние стояков канализации оценивается как удовлетворительное. Состояние местных подводок ХВС и ГВС оценивается как удовлетворительное. Состояние местных подводок центрального отопления оценивается как удовлетворительное. Состояние вентиляционной системы — удовлетворительное. Дефектов инженерных систем (ржавчины протечек) в местах проведения обследования не обнаружено. Все существующие стояки водоотведения находятся в проектном положении.

								/lucm
Инжене	<u>∍</u> p	Федоро	ва Ю.В /	Mujy	16.08.21	Заказчик: Собственник квартиры	21/79-T3	11
Изм.	Кол.уч.	/lucm	№ док.	Подп.	Дата			

5. Общие выводы. Указания и рекомендации.

В результате проведенного в выборочном порядке инженерного обследования квартиры № , расположенной по адресу: г. Котельники, мкр-н Новые Котельники, д. 16, можно сделать следующие выводы:

- 1. Наружные ненесущие трехслойные стены (включающие несущие ж/б пилоны) толщиной 400 мм, 450 мм;
- 2. Внутренние стены ненесущие из пенобетонных блоков (включающие несущие ж/б части, пилоны) толщиной 300 мм, 200 мм;
- 3. Межкомнатные перегородки толщиной 100 мм, ненесущие из пенбетонных блоков.
- В обследуемых габаритах находятся в удовлетворительном состоянии и могут эксплуатироваться в дальнейшем.
- 4. Перекрытие железобетонные монолитные толщиной 180 мм. Перекрытие в обследуемых габаритах находится в работоспособном состоянии, и может эксплуатироваться в дальнейшем.
- 5. При разработке проекта и выполнении работ по перепланировке помещений, существующие системы вентиляции и инженерные сети (водоснабжение, отопление и канализация) должны быть сохранены (согласно требованиям СНиП 2.04.05-91* «Отопление, вентиляция и кондиционирование», СНиП 2.04.01-85* «Внутренний водопровод и канализация зданий», СНиП 3.05.01-85 «Внутренние санитарно-технические системы»), за исключением местных подводок ко вновь устанавливаемому сантехническому оборудованию.

На основании проведенного инженерного обследования состояния несущих и ограждающих конструкций квартиры № ., ООО «МВК-СервисПроект» считает перепланировку квартиры, расположенной по адресу:

г. Котельники, мкр-н Новые Котельники, д. 16 - **технически возможной**, по проекту, разработанному ООО «МВК- СервисПроект».


Инжене	р	Федоро	ва Ю.В	Mayo	16.08.21
Изм.	Кол.уч.	Nucm	№ док.	Подп.	Дата

Чертежи 21/79-Т3 Nucm 21/79-T3 Заказчик: Собственник квартиры Федорова Ю.В 16.08.21 Инженер 13 Кол.уч. № док. Подп. /lucm

Ведомость рабочих чертежей основного комплекта.

Лист	Наименование	Примечание							
1	1 Ведомость рабочих чертежей основного комплекта.								
2	План результатов обследования помещений.								
3	3 Экспликация помещений по планам БТИ.								
4	План проектного предложения квартиры.								
5	Экспликация помещений проектного предложения квартиры.								

						Заказчик: Собственник помещения		2	21/79-T3		
Изм.	Кол.уч	Лист	№док.	Подп.	Дата	Адрес: г. Котельники, мкр-н Новые і	Адрес: г. Котельники, мкр-н Новые Котельники, д. 16, кв		$\boldsymbol{\theta}$		
, ,					Стадия	Лист	Листов				
Инжен	Инженер		ова Ю.В.	Mayer	16.08.21	Техническое заключение	Т3	1	5		
						Ведомость рабочих чертежей основного комплекта	000 "ME	ВК-Серви	ісПроект"		

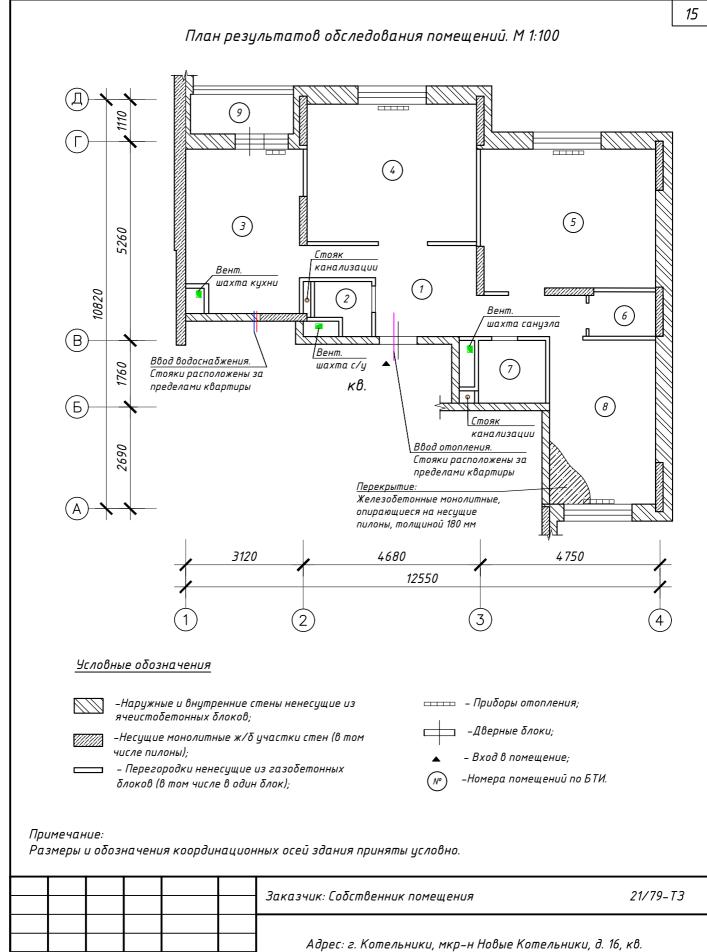


						Ваказчик: Собственник помещения			21/79-T3		
Изм.	Кол.уч	Лист	№док.	Подп.	Дата	Адрес: г. Котельники, мкр-н Новые Котельники, д. 16, кв		β.			
			•				Стадия	Лист	Листов		
Инжен	ер	Федорова Ю.В.		Mayer	16.08.21	Техническое заключение	<i>T3</i>	2	5		
						План результатов обследования помещений.	000 "МВК-СервисПроект"				

Экспликация помещений по планам БТИ.

NN комн.	Характеристики комнат и помещений	Площадь всего, м ²	Площадь основ., м ²	Площадь Вспом., м ²	Площадь лоджии, м ²
	Поме	ещение №	Тип: Жилое		
1	прихожая	11,5		11,5	
2	санузел	1,8		1,8	
3	кухня	13,0		13,0	
4	жилая	16,4	16,4		
5	жилая	17,0	17,0		
6	кладовая	2,1		2,1	
7	санузел	3,0		3,0	
8	жилая	12,1	12,1		
9	лоджия			1,5	1,5
	Итого по помещению:	76,9	45,5	31,4	1,5
	Итого по помещению ('с летними):	78	3,4	

						Ваказчик: Собственник помещения			21/79-T3		
Изм.	Кол.уч	Лист	№док.	Подп.	Дата	Адрес: г. Котельники, мкр-н Новые Котельники, д. 16, кв.		в.			
				4-			Стадия	Лист	Λυςποβ		
Инжен	ер	Федорова Ю.В.		Major	16.08.21	Техническое заключение	<i>T3</i>	3	5		
						Экспликация помещений по планам БТИ.	000 "МВК-СервисПроект"				

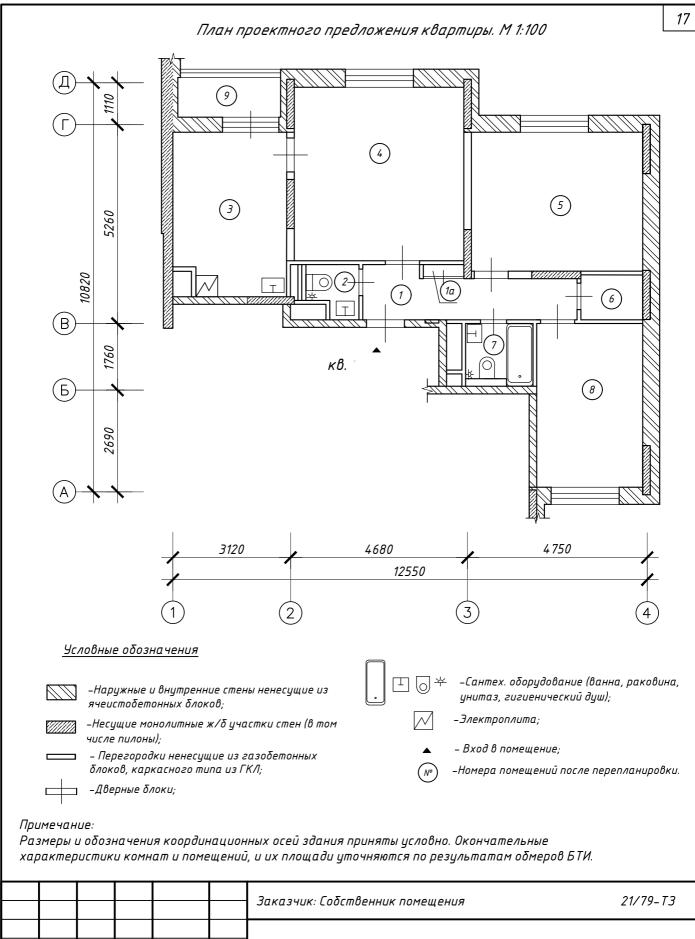

Адрес: г. Котельники, мкр-н Новые Котельники, д. 16, кв. Изм. Кол.уч /lucm №док. Подп. Дата Стадия Лист Λυςποβ Федорова Ю.В. 16.08.21 Инженер Техническое заключение 4 5 Т3 План проектного предложения 000 "МВК-СервисПроект"

квартиры.


Экспликация помещений проектного предложения квартиры.

NN комн.	Характеристики комнат и помещений	Площадь всего, м ²	Площадь основ., м ²	Площадь вспом., м ²	Площадь лоджии, м²
	Поме	ещение N°	Тип: Жилое		
1	прихожая	6,7		6,7	
1а	шкаф встроенный	0,4		0,4	
2	санузел	1,8		1,8	
3	кухня	12,9		12,9	
4	жилая	20,5	20,5		
5	жилая	16,8	16,8		
6	кладовая	1,9		1,9	
7	санузел	3,0		3,0	
8	жилая	12,1	12,1		
9	лоджия				1,5
	Итого по помещению:	76,1	49,4	26,7	1,5
	Итого по помещению (с летними):	77	7,6	

Примечание:

Окончательные характеристики комнат и помещений, и их площади уточняются по результатам обмеров БТИ.

						Заказчик: Собственник помещения	Заказчик: Собственник помещения		
Изм.	Кол.уч	Лист	№док.	Подп.	Дата	Адрес: г. Котельники, мкр-н Новые і	Адрес: г. Котельники, мкр-н Новые Котельники, д.		β.
							Стадия	Лист	Листов
Инжен	Инженер		ова Ю.В.	Mayer	16.08.21	Техническое заключение	73	5	5
						Экспликация помещений проектного предложения квартиры.	000 "ME	ЗК-Серви	ісПроект"

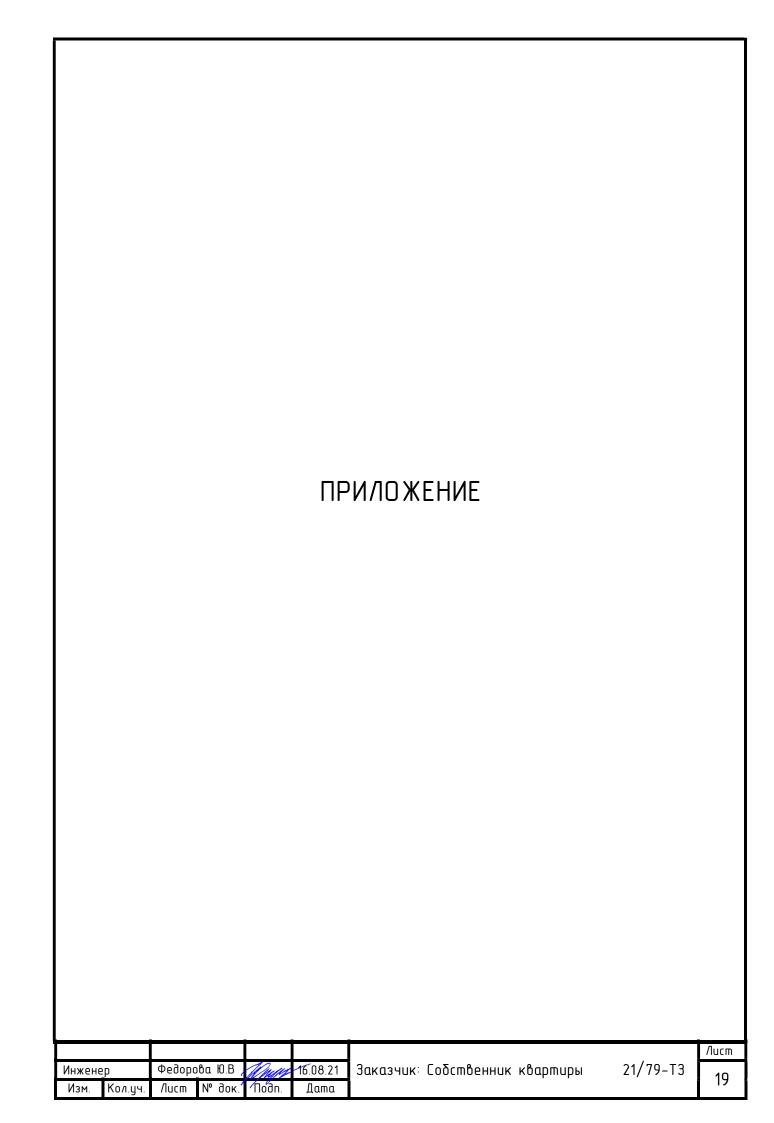


Поэтажный план 3-комнатной квартиры № ____

(выкопировка из поэтажного плана дома) литера \underline{A}

Московская область, г/о Котельники, г. Котельники, мкр-и "Новые Котельники", Дом 16

Масштаб: 1:200 Этаж: 14

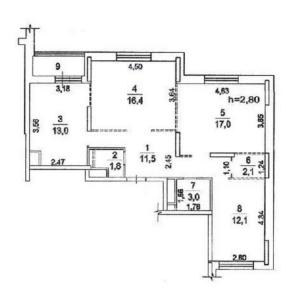

Экспликация			Люберецкий филиал ГБ	
Площадь всех частей здания (комнат и помещений вспомогательного использования)	<u>78.4</u>	Кв.м	MO	БТИ"
в том числе:			Изготовлено	23.06.2021 z.
1) помещений вспомогательного использования	1.5	Кв.М	По состоянию на	21.10.2020 z.
2) Общая площадь жилого пом-ния	76.9	Кв.м	Изготовил	Плетнева И. Е
из неё жилая	45.5	кв.м	Проверил	Лев Л.В.
подсобная	31.4	K6.M		

І. Сведения о правообладателях

№ п/п	Субъект права: для граждан - фамилия, имя, отчество, паспорт, ИНН; для юридических лиц - наименование по уставу	Документы, подтверждающие право собственности, владения, пользования	Доля (часть, литера)
1	2	3	4
1		- Выписка из Единого государственного реестра недвижимости об основных характеристиках и зарегистрированных правах на объект недвижимости №6/н от	1

П. Экспликация площади квартиры

	Этаж	№ по плану	частей		Площадь всех частей здания (комнат и помещений вспомогательного использования)	В том числе					
						, Æ	из нес		æ ÷		пле
Литера				Формула подсчета площади помещений		Общая площадь жилых помещений	жилая	подсобная	Площаль помещений вспомогательного использования с коэф.	Высота	Самовольно переустроенная или перепланированная площадь
1	2	3	4	5	6	7	8	9	10	11	12
A	14	1	прихожая		11,5	11,5		11,5		2,80	
A		2	санузел		1,8	1,8		1,8			
A		3	кухня		13,0	13,0		13,0			
A		4	жилая		16,4	16,4	16,4				
A		5	жилая		17,0	17,0	17,0				
A		6	кладовая		2,1	2,1		2,1			
A		7	санузел		3,0	3,0		3,0			
A		8	жилая		12,1	12,1	12,1				
A		9	лоджия		1,5				2,9 (K=0,5)		
				Итого:	78,4	76,9	45,5	37,4	1,5		

УТВЕРЖДЕНА приказом Федеральной службы по экологическому, технологическому и атомному надзору от 4 марта 2019 г. N 86

ВЫПИСКА ИЗ РЕЕСТРА ЧЛЕНОВ САМОРЕГУЛИРУЕМОЙ ОРГАНИЗАЦИИ

«25» декабря 2020 г.

 ${\tt N} {\tt \underline{o}} 0000000000000000000003969$

Ассоциация проектировщиков саморегулируемая организация «Объединение проектных организаций «ЭкспертПроект»

(Ассоциация СРО «ЭкспертПроект»)

СРО, основанные на членстве лиц, осуществляющих подготовку проектной документации

107078, г. Москва, пер. Орликов, д. 4, этаж 2, помещение 1, комната 7., http://cpoпроект.pф, sro299@mail.ru

Регистрационный номер в государственном реестре саморегулируемых организаций

СРО-П-182-02042013

выдана Обществу с ограниченной ответственностью «МВК-СервисПроект»

Наименование	Сведения					
1. Сведения о члене саморегулируемой организации:						
1.1. Полное и (в случае, если имеется) сокращенное наименование юридического лица или фамилия, имя, (в случае, если имеется) отчество индивидуального предпринимателя	Общество с ограниченной ответственностью «МВК- СервисПроект» (ООО «МВК-СервисПроект»)					
1.2. Идентификационный номер налогоплательщика (ИНН)	7703463118					
1.3. Основной государственный регистрационный номер (ОГРН) или основной государственный регистрационный номер индивидуального предпринимателя (ОГРНИП)	1187746697808					
1.4. Адрес места нахождения юридического лица	123112, г. Москва, ул. Тестовская, д. 8, помещ. I, ком. 507					
1.5. Место фактического осуществления деятельности (только для индивидуального предпринимателя)						
2. Сведения о членстве индивидуального предпринимателя или юридического лица в саморегулируемой организации:						
2.1. Регистрационный номер члена в реестре членов саморегулируемой организации	1206					
2.2. Дата регистрации юридического лица или индивидуального предпринимателя в реестре членов саморегулируемой организации (число, месяц, год)	15 октября 2019 г.					
2.3. Дата (число, месяц, год) и номер решения о приеме в члены саморегулируемой организации	табря 2019 г., №614					
2.4. Дата вступления в силу решения о приеме в члены саморегулируемой организации (число, месяц, год)	15 октября 2019 г.					
2.5. Дата прекращения членства в саморегулируемой организации (число, месяц, год)	MBH-Cepbucilpoekt					
2.6. Основания прекращения членства в саморегулируемой организации	100 kg					
3. Сведения о наличии у члена саморегулируемой организации права выполнения разделения						

3. Сведения о наличии у члена саморегулируемой организации права выполнения разва:

3.1. Дата, с которой член саморегулируемой организации имеет право выполнять инженерные изыскания, осуществлять **подготовку проектной документации**, строительство, реконструкцию, капитальный ремонт, снос объектов капитального строительства по договору подряда на выполнение инженерных изысканий, **подготовку проектной документации**, по договору строительного подряда, по договору подряда на осуществление сноса (нужное выделить):

Наименование			Сведения		
в отношении объектов капитального строительства (кроме особо опасных, технически сложных и уникальных объектов, объектов использования атомной энергии)	в отношении особо опа технически сложных и уни объектов капитального стро (кроме объектов использатомной энергии)	икальных рительства ования	в отношении объектов использования атомной энергии		
15 октября 2019 г.					

3.2. Сведения об уровне ответственности члена саморегулируемой организации по обязательствам по договору подряда на выполнение инженерных изысканий, подготовку проектной документации, по договору строительного подряда, по договору подряда на осуществление сноса, и стоимости работ по одному договору, в соответствии с которым указанным членом внесен взнос в компенсационный фонд возмещения вреда (нужное выделить):

а) первый	Есть	стоимость работ по договору не превышает 25 000 000 рублей		
б) второй		стоимость работ по договору не превышает 50 000 000 рублей		
в) третий		стоимость работ по договору не превышает 300 000 000 рублей		
г) четвертый		стоимость работ по договору составляет 300 000 000 рублей и более		
д) пятый				
е) простой				

3.3. Сведения об уровне ответственности члена саморегулируемой организации по обязательствам по договору подряда на выполнение инженерных изысканий, **подготовку проектной документации**, по договору строительного подряда, по договору подряда на осуществление сноса, заключенным с использованием конкурентных способов заключения договоров, и предельному размеру обязательств по таким договорам, в соответствии с которым указанным членом внесен взнос в компенсационный фонд обеспечения договорных обязательств (нужное выделить):

а) первый	 предельный размер обязательств по договорам не превышает 25 000 000 рублей
б) второй	 предельный размер обязательств по договорам не превышает 50 000 000 рублей
в) третий	 предельный размер обязательств по догово им не превышае 300 000 000 рублей
г) четвертый	 предельный размер обязательств по дого брам составляет 300 000 со рублей и более "MBH-Cepsucilpoett"
д) пятый	

4. Сведения о приостановлении права выполнять инженерные изыскания, осуществлять **подготовку проектной документации**, строительство, реконструкцию, капитальный ремонт, снос объектов капитального строительства:

4.1. Дата, с которой приостановлено право выполнения работ (число, месяц, год)	
4.2. Срок, на который приостановлено право выполнения работ	

"Генеральный директор

М.П. проектных организаций

(подпись)

М.Ф. Гамов